



既設管撤去平面図(5) S=1:100

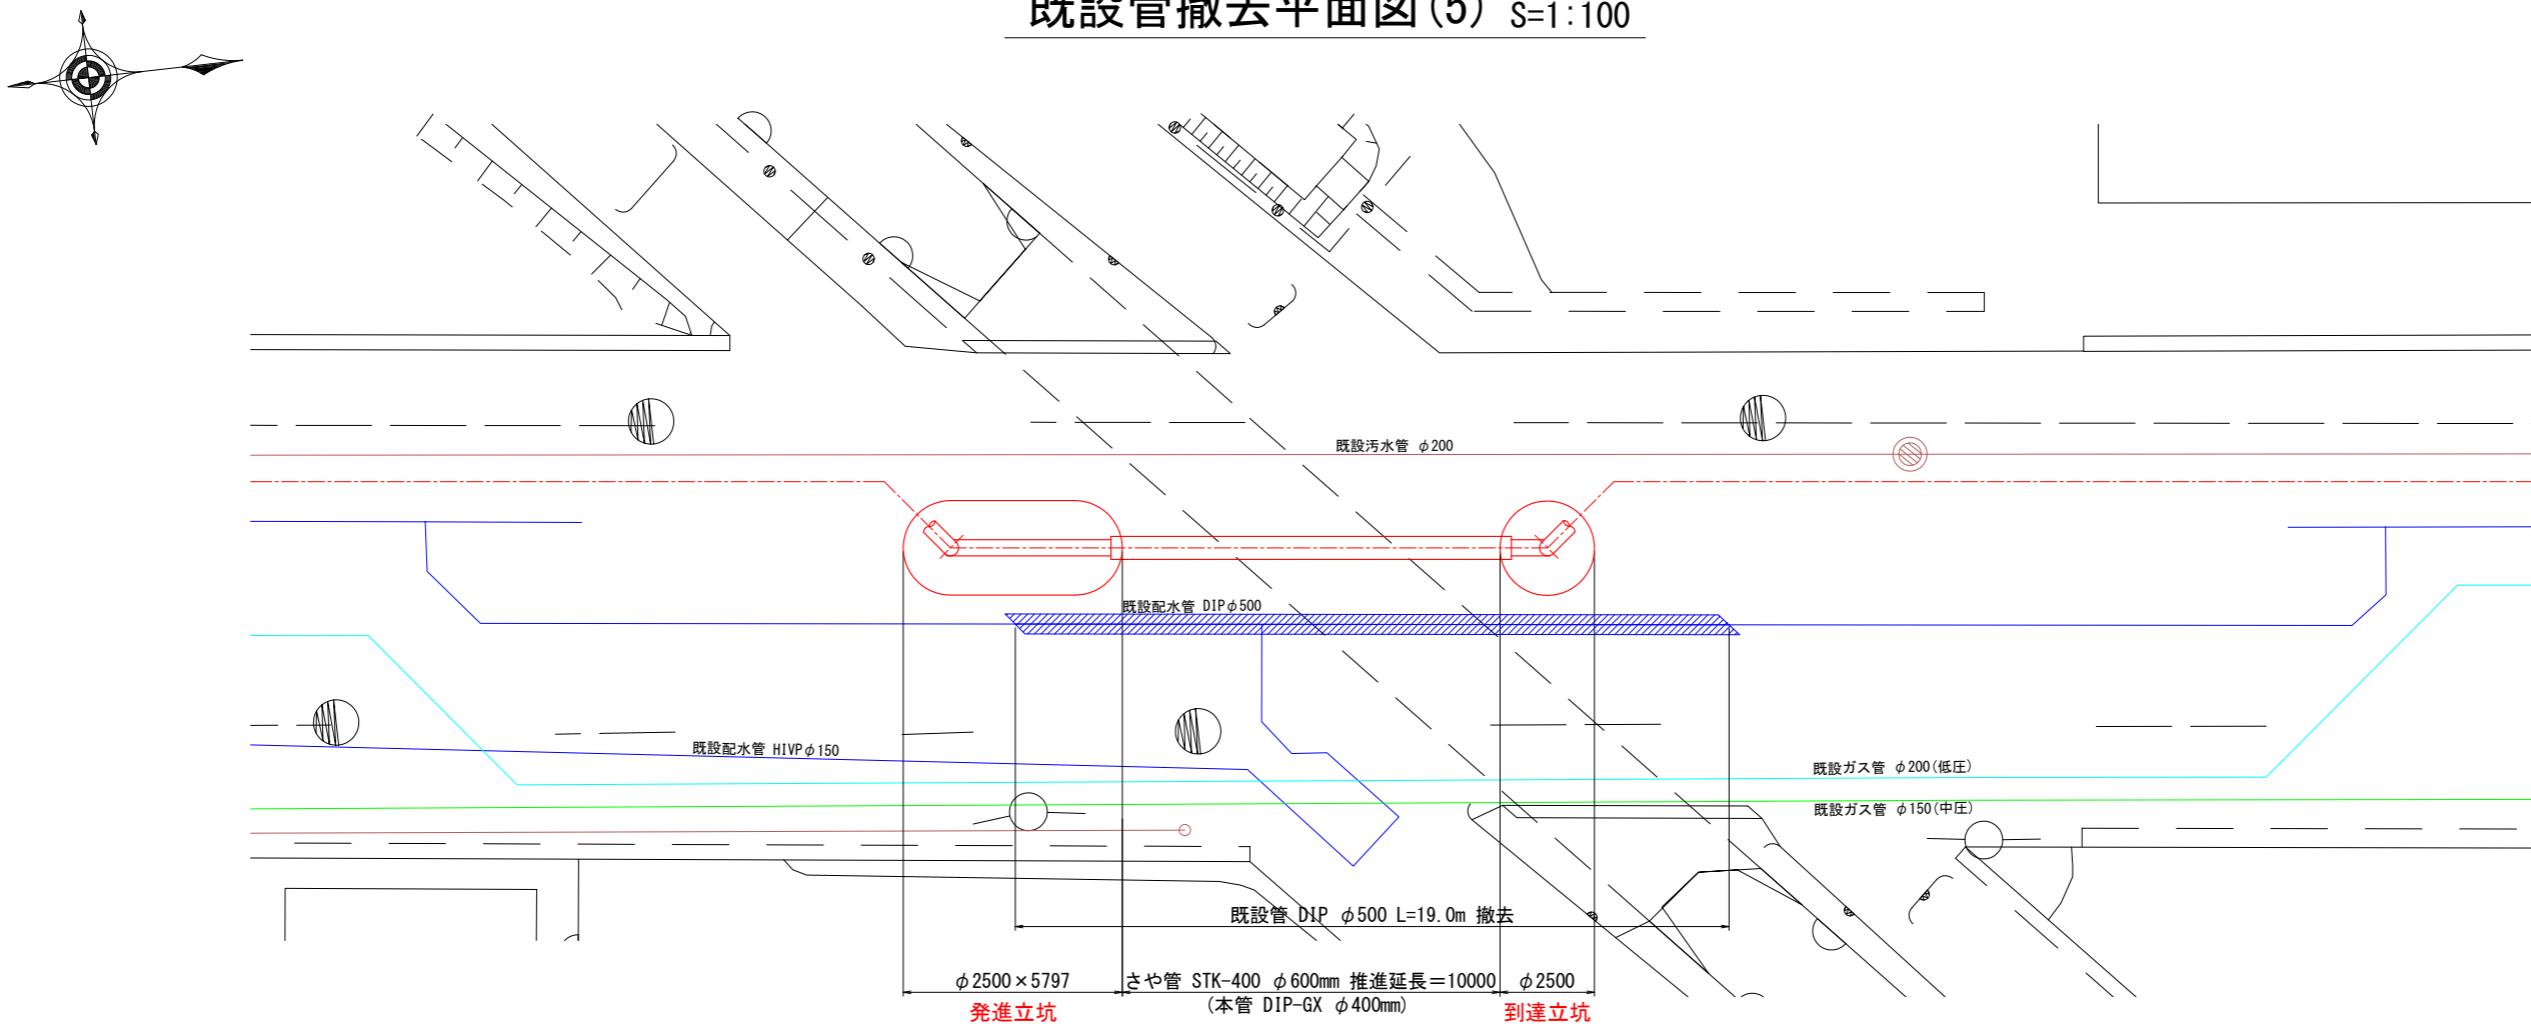


既設管撤去断面図(5) S=1:100

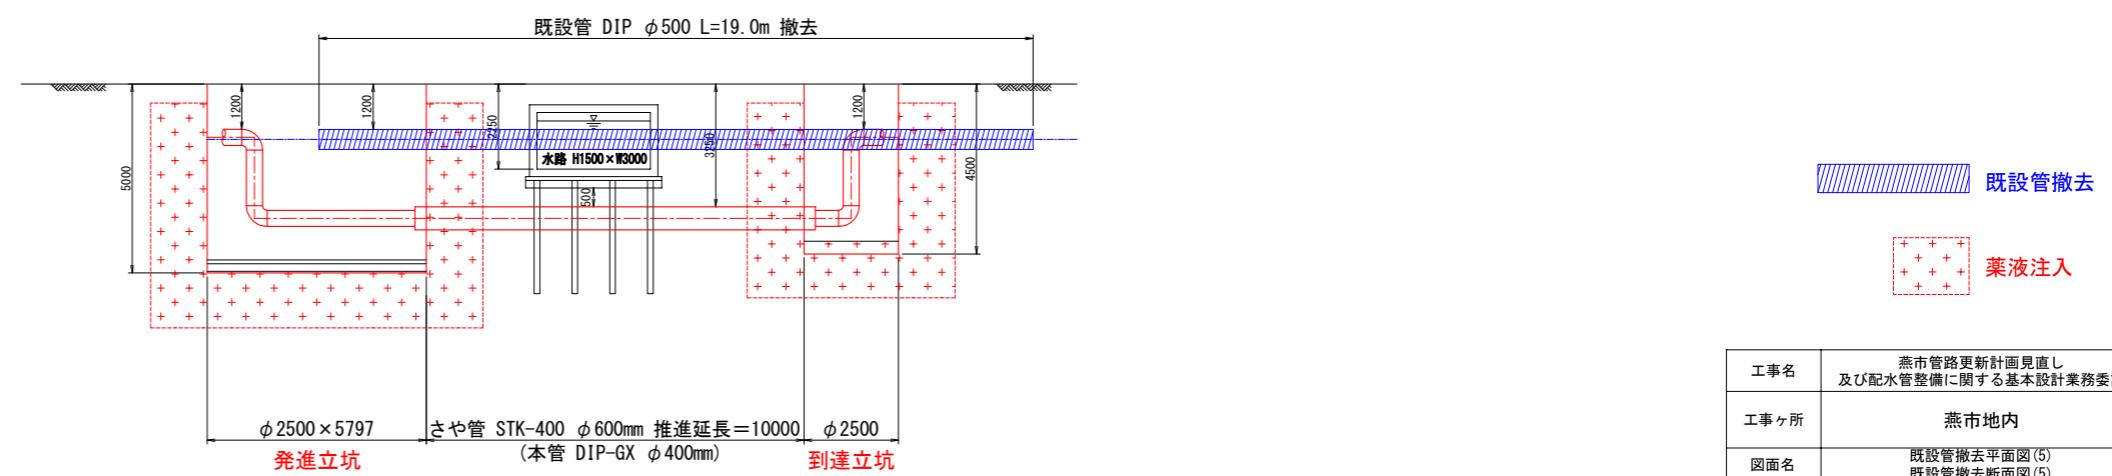


【特記事項】

水路は、杭基礎構造となっている為、詳細設計時に施工方法は検討する必要がある。


工事名	燕市管路更新計画見直し 及び配水管整備に関する基本設計業務委託		
工事ヶ所	燕市地内		
図面名	既設管撤去平面図(5) 既設管撤去断面図(5)		
図 番	39 枚の内 29	縮尺	1:100
工 期	令和 年 月 日	～	令和 年 月 日
施工者			
台帳対象番号	G	W	
令和 年 月 日			燕・弥生総合事務組合水道局

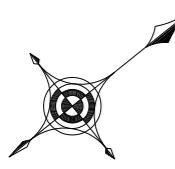

既設管撤去平面図(6) S=1:100

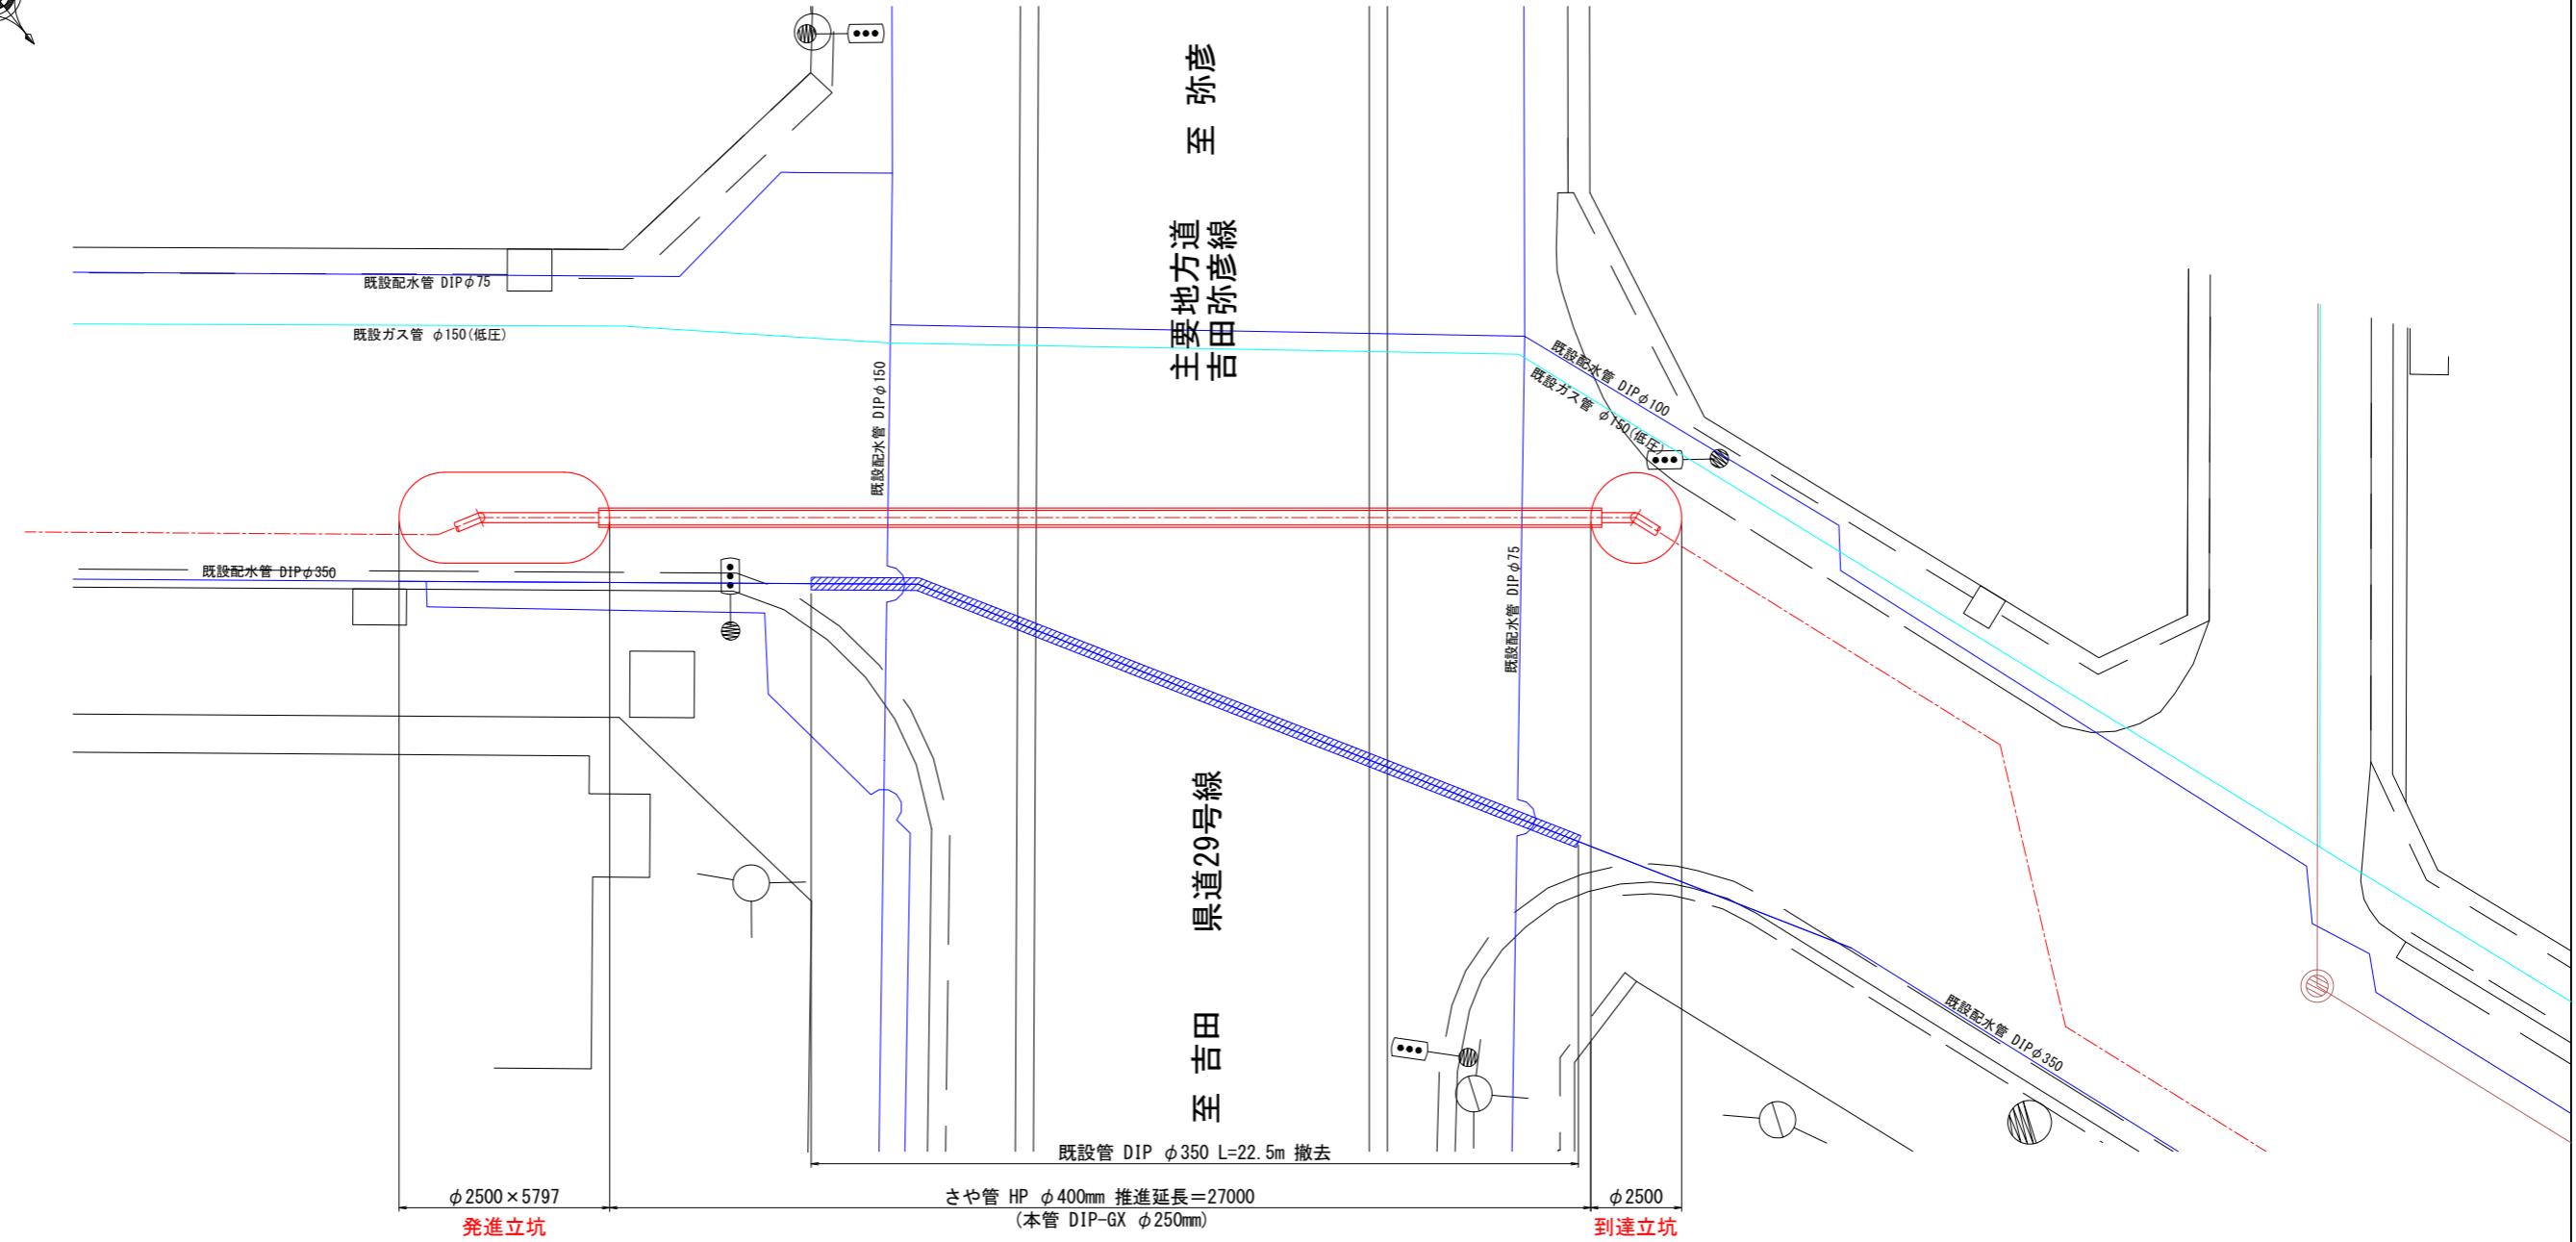


既設管撤去断面図(6) S=1:100

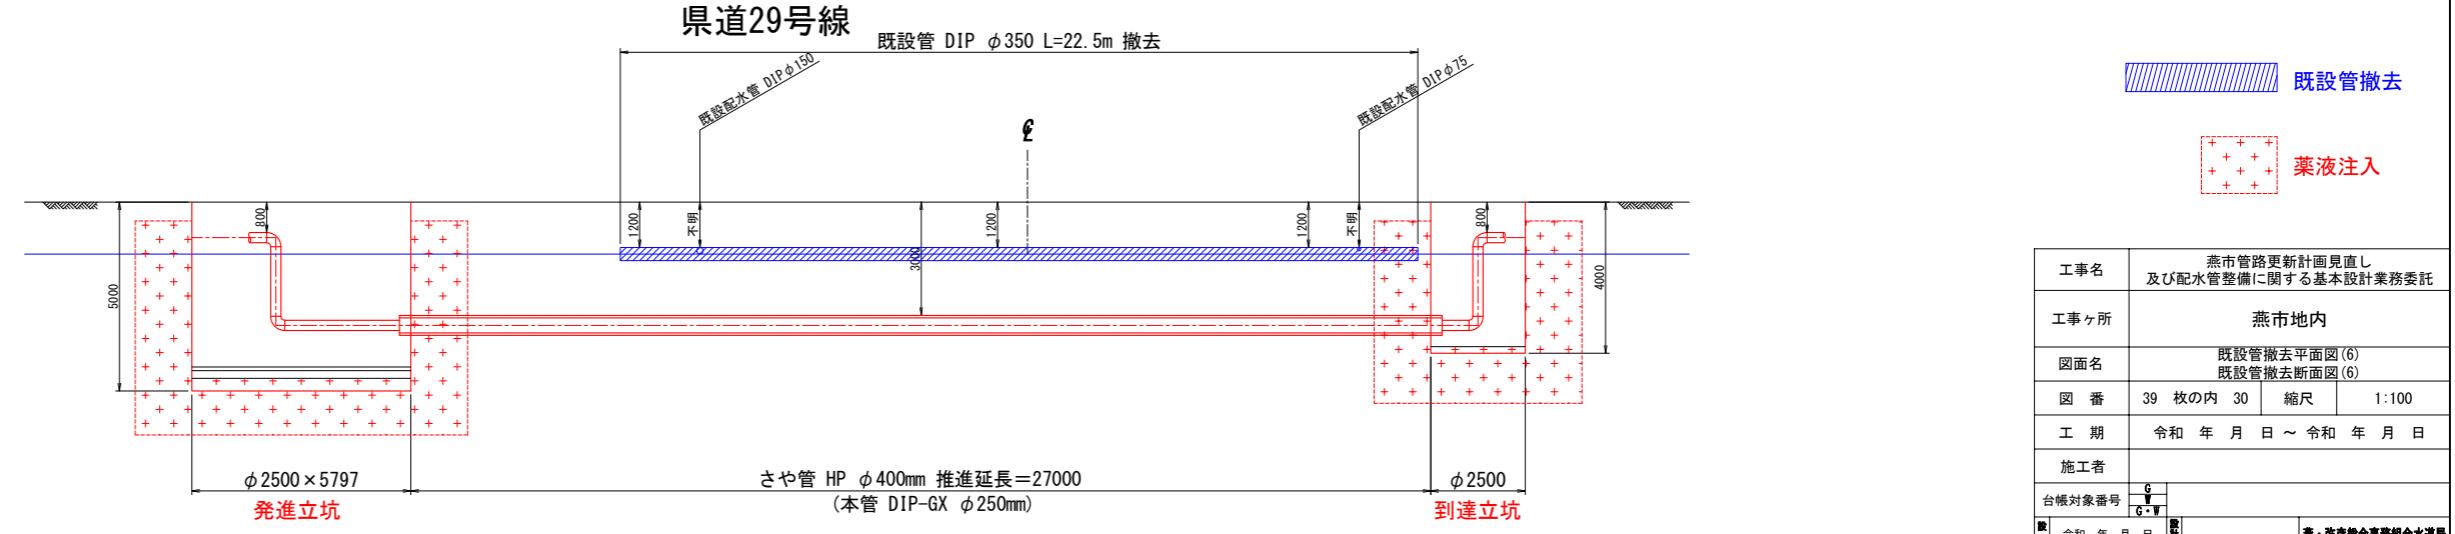

既設管撤去平面図(7) S=1:100

国道116号


既設管 DIP $\phi 250$ L=20.5m 撤去

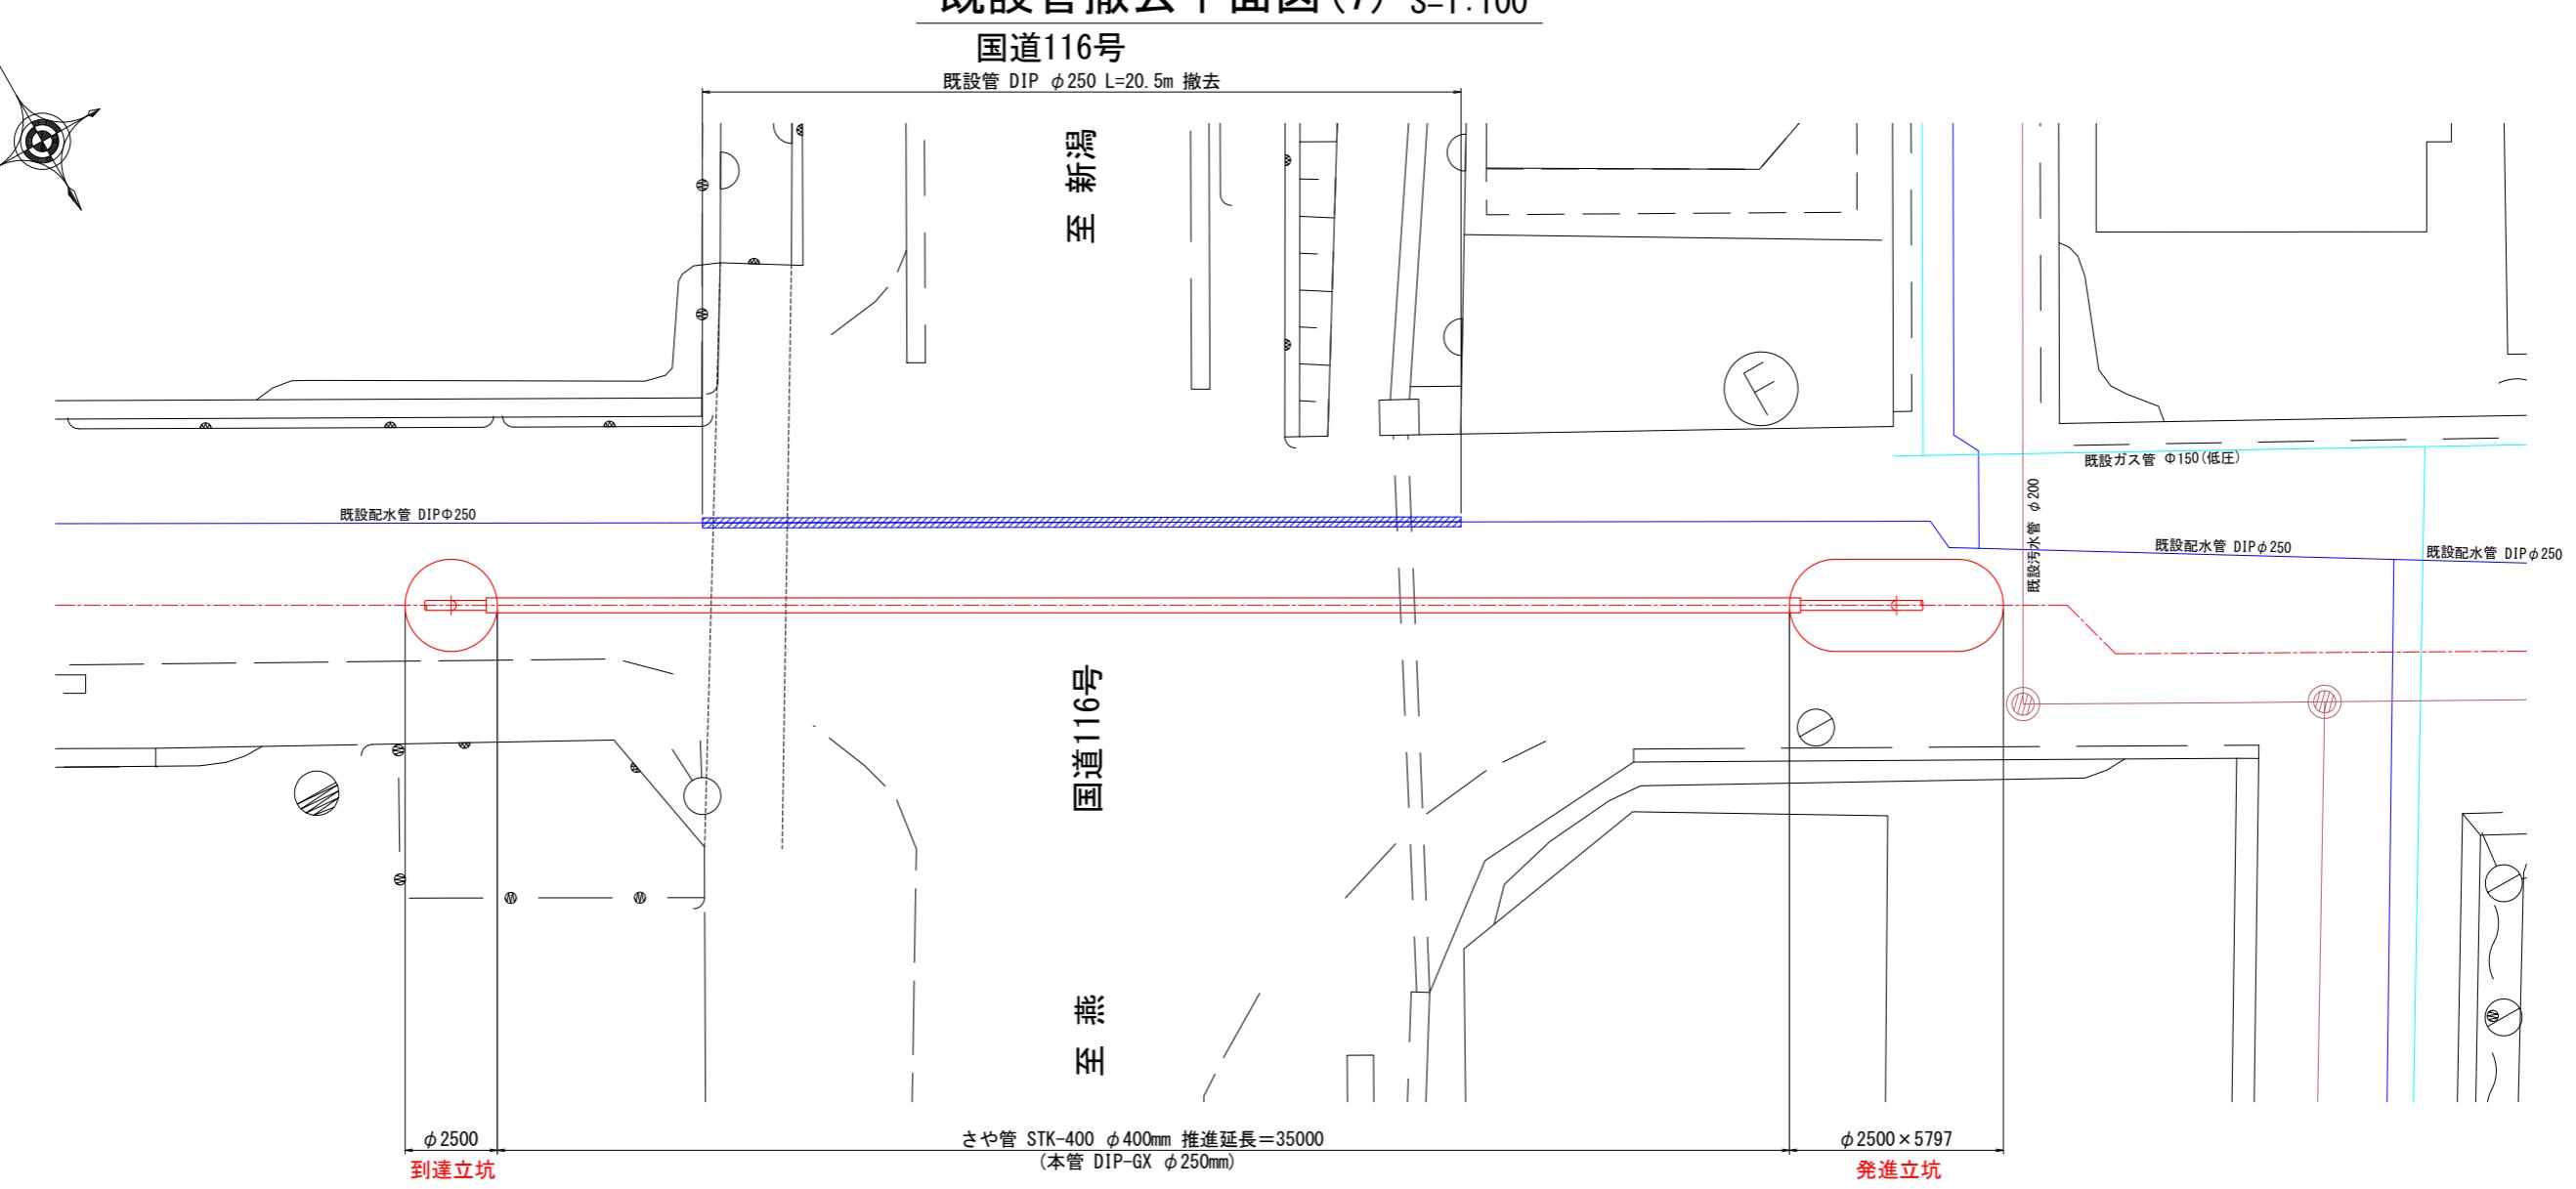


既設管撤去断面図(7) S=1:100

国道116号


既設管 DIP $\phi 250$ L=20.5m 撃去

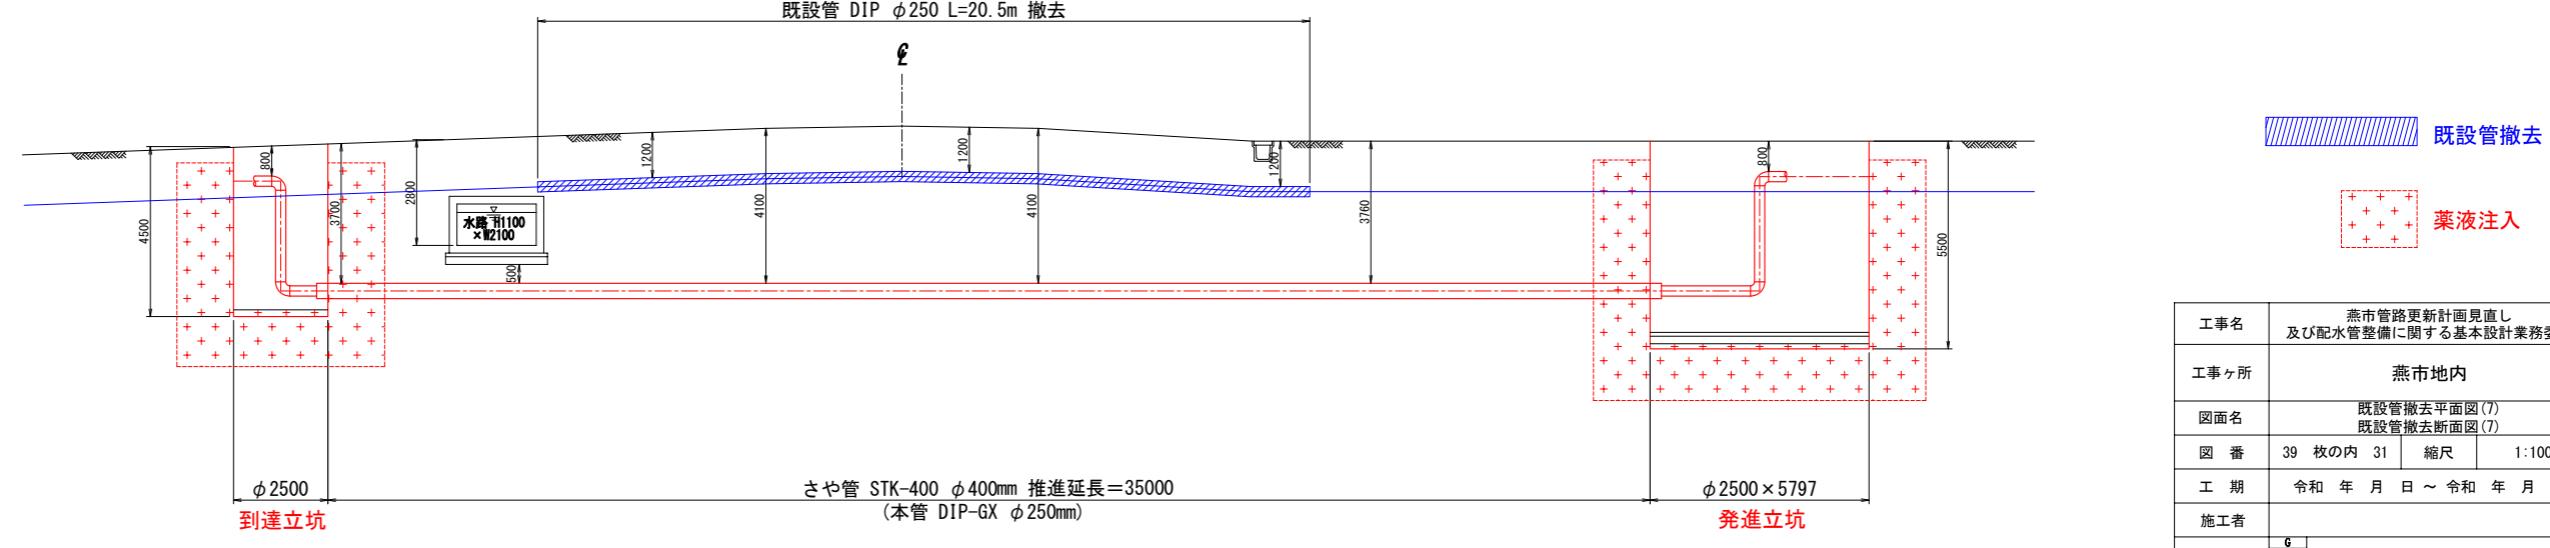

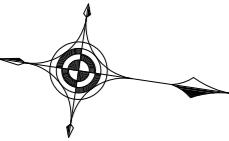


既設管撤去平面図(8) S=1:100

(県道月潟吉田線)

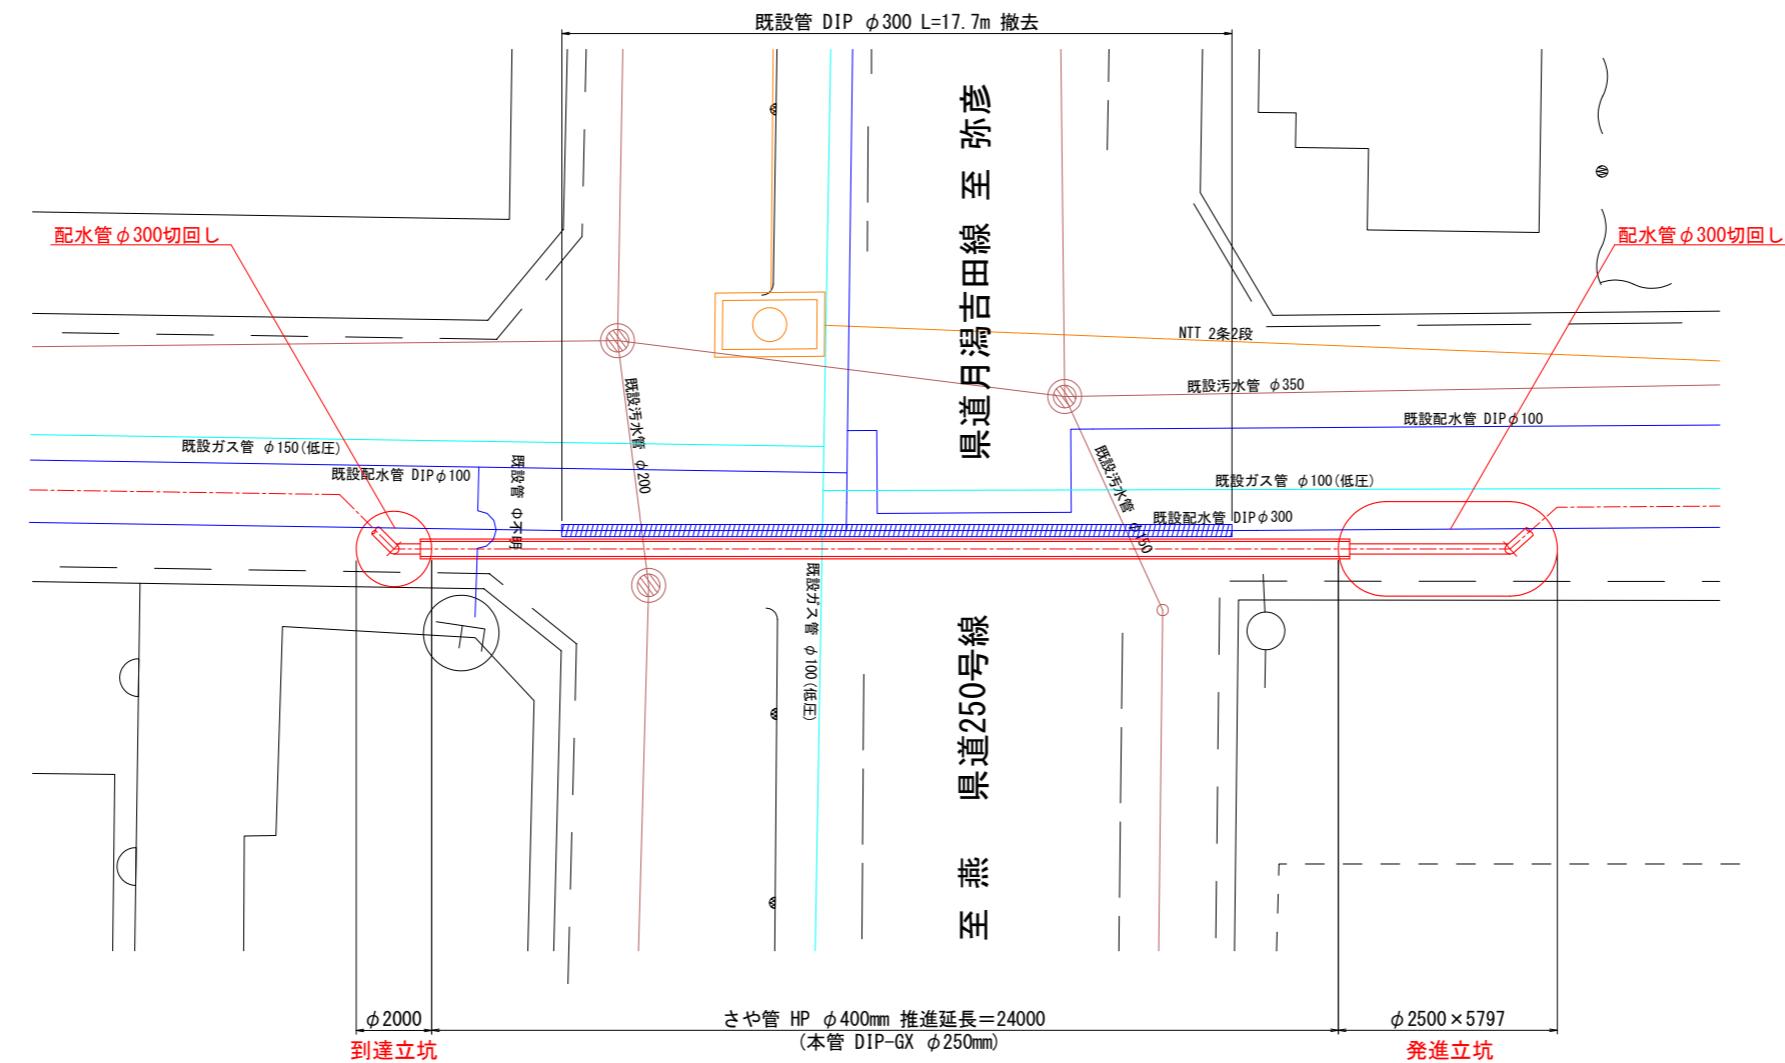

既設管撤去断面図(8) S=1:100

(県道月潟吉田線)

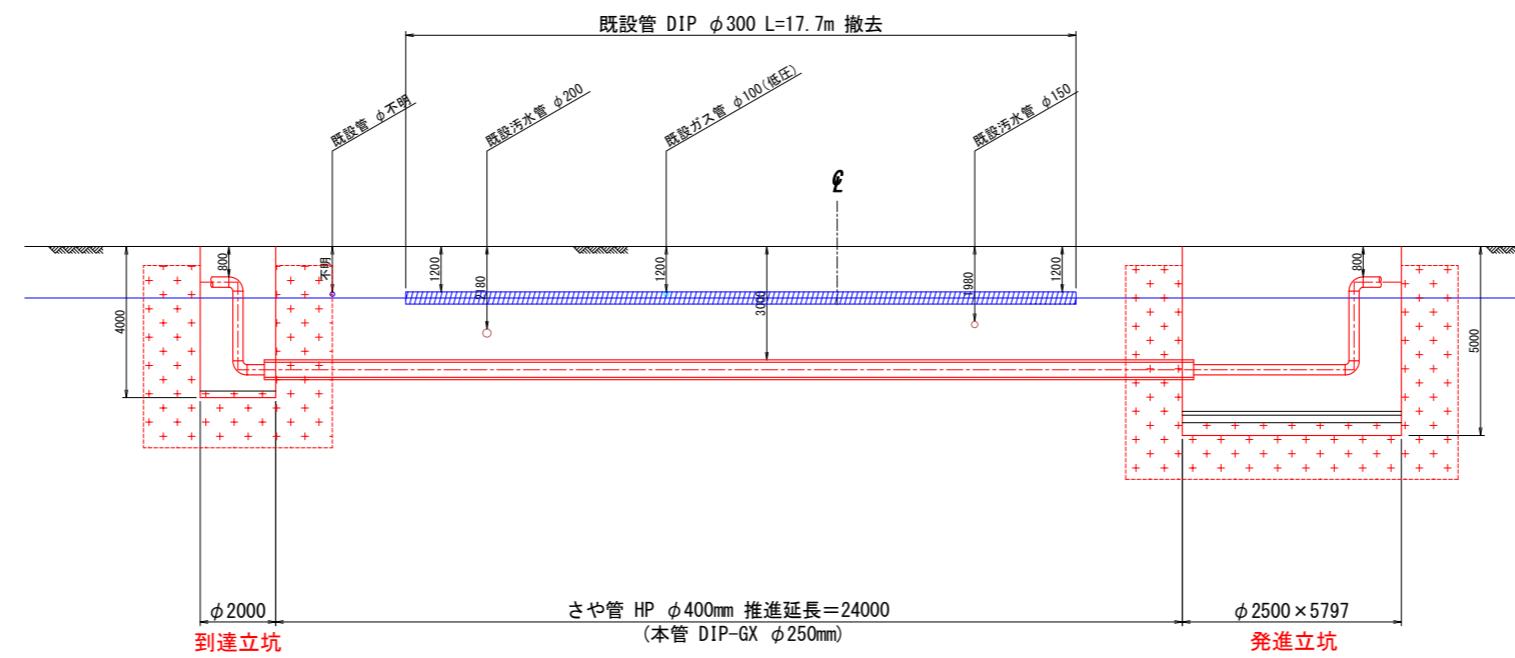


既設管撤去


薬液注入

工事名	燕市管路更新計画見直し 及び配水管整備に関する基本設計業務委託		
工事ヶ所	燕市地内		
図面名	既設管撤去平面図(8) 既設管撤去断面図(8)		
図 番	39 枚の内 32	縮尺	1:100
工 期	令和 年 月 日 ~ 令和 年 月 日		
施工者			
台帳対象番号	<div style="display: flex; align-items: center; justify-content: space-between;"> G ▼ G-W </div>		
設計 監査	令和 年 月 日	設計監査	燕・弥彦総合事務組合水道局

既設管撤去平面図(9) S=1:100

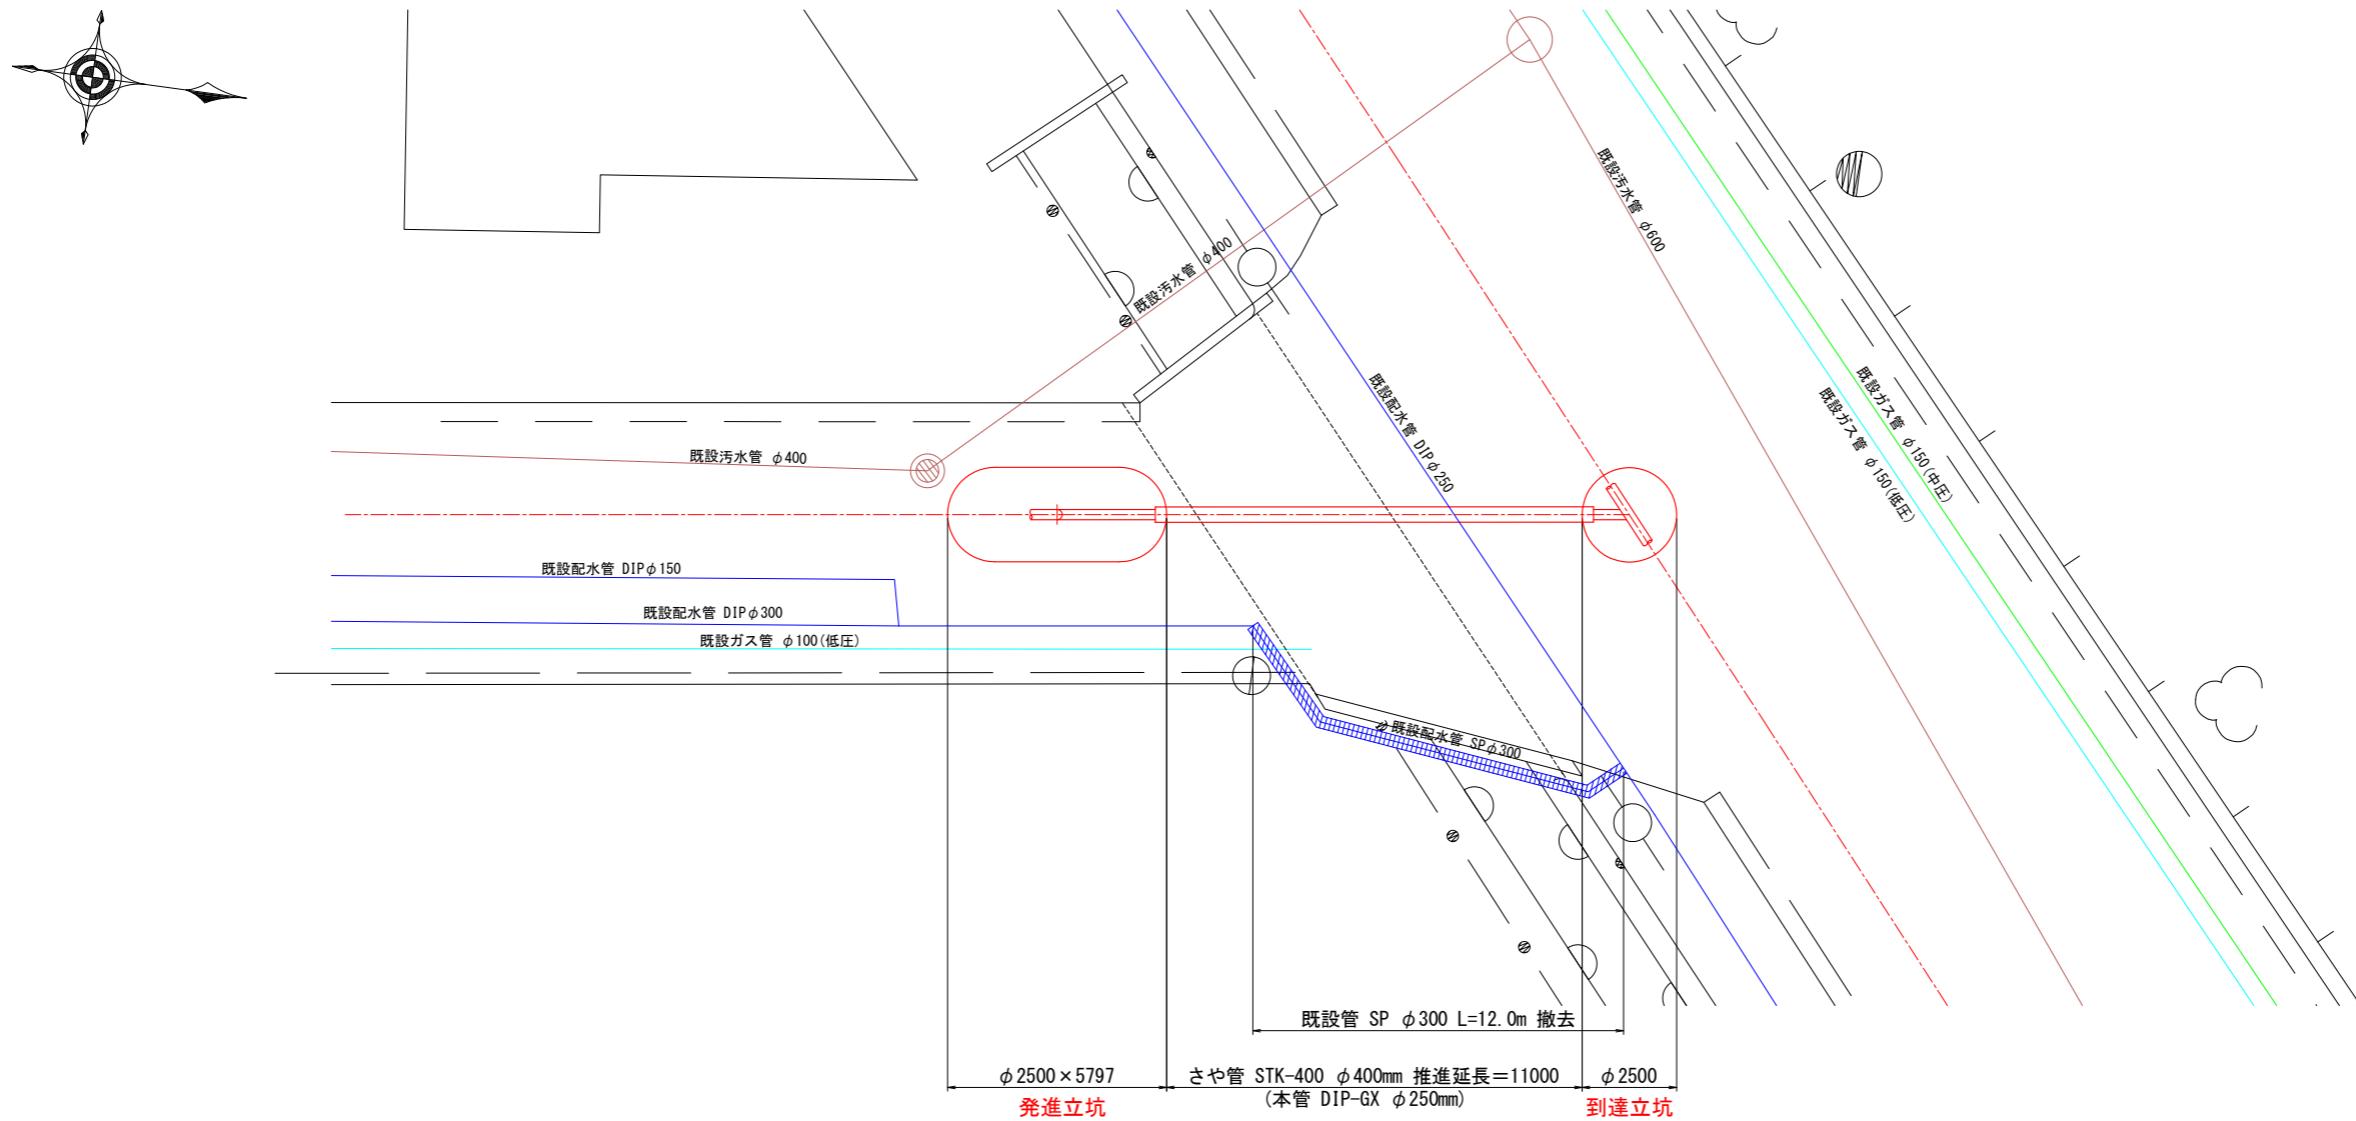


既設管撤去断面図(9) S=1:100

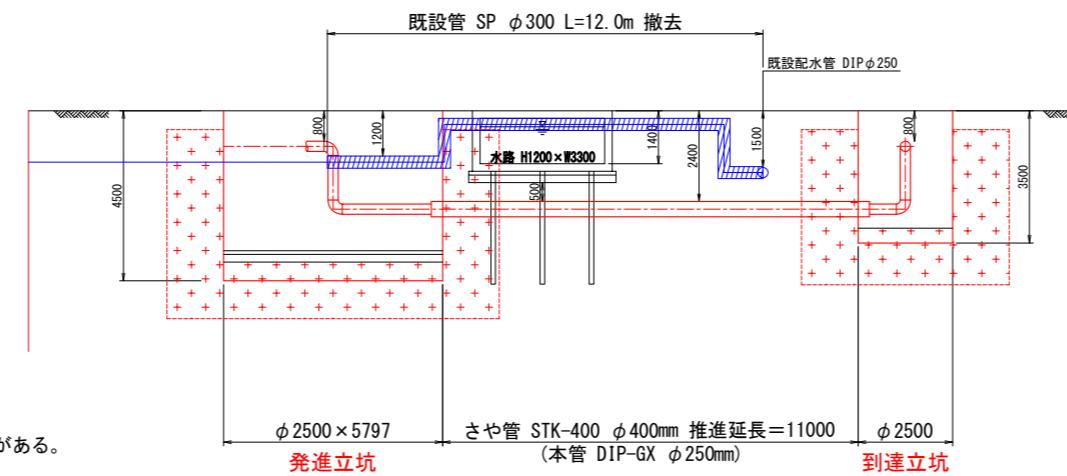

工事名	燕市管路更新計画見直し 及び配水管整備に関する基本設計業務委託		
工事ヶ所	燕市地内		
図面名	既設管撤去平面図(9) 既設管撤去断面図(9)		
図 番	39 枚の内 33	縮 尺	1:100
工 期	令和 年 月 日	～	令和 年 月 日
施工者			
台帳対象番号	G	W	
令和 年 月 日			燕・渋谷総合事務組合水道局


既設管撤去平面図(10) S=1:100

国道116号

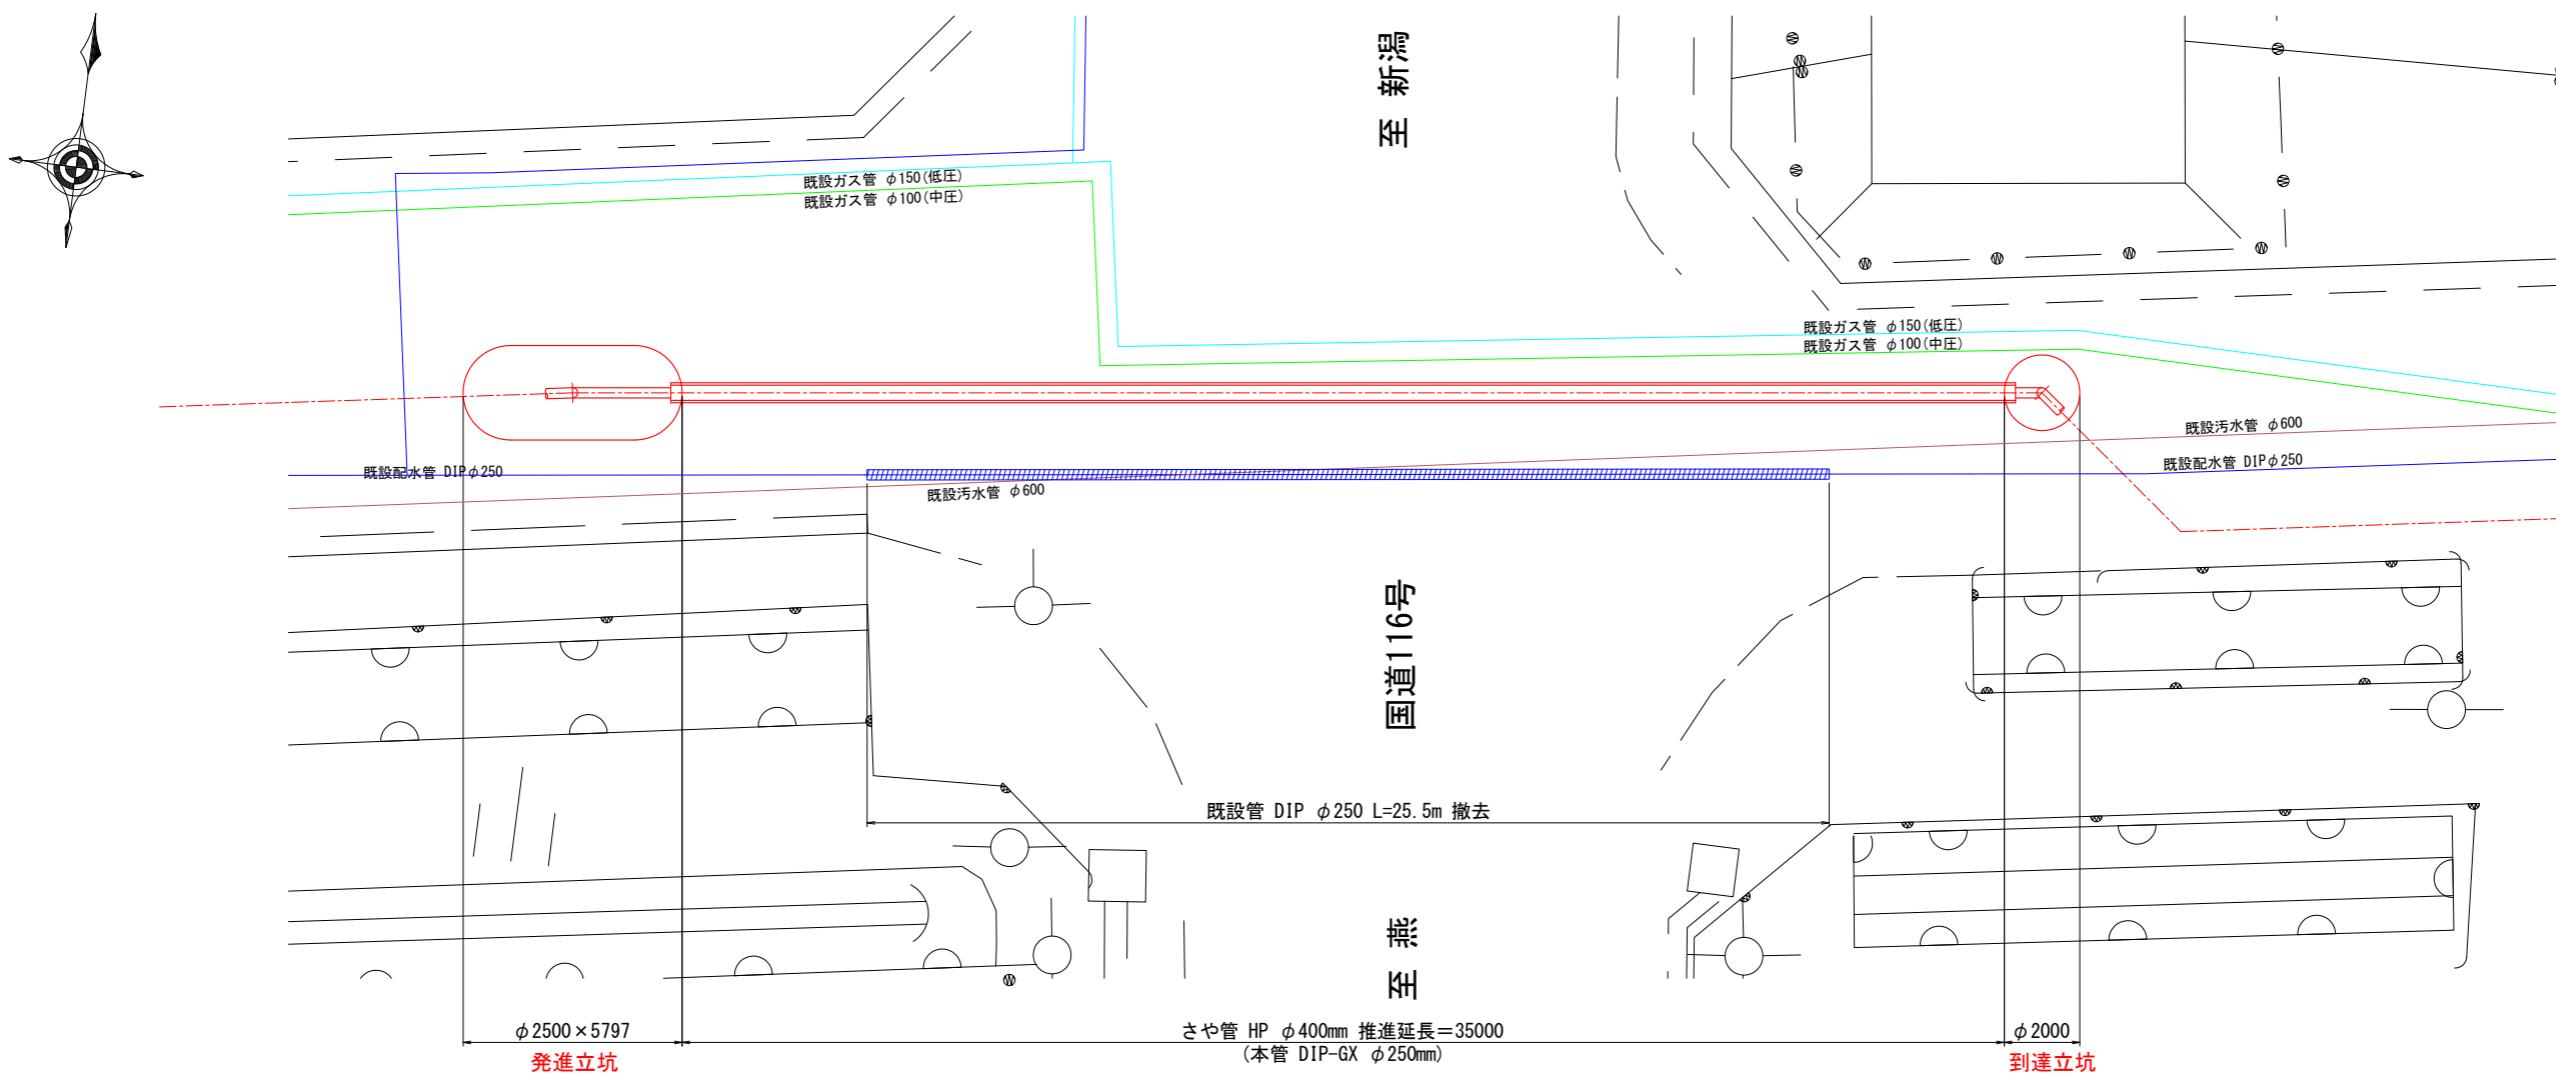


既設管撤去断面図(10) S=1:100

国道116号

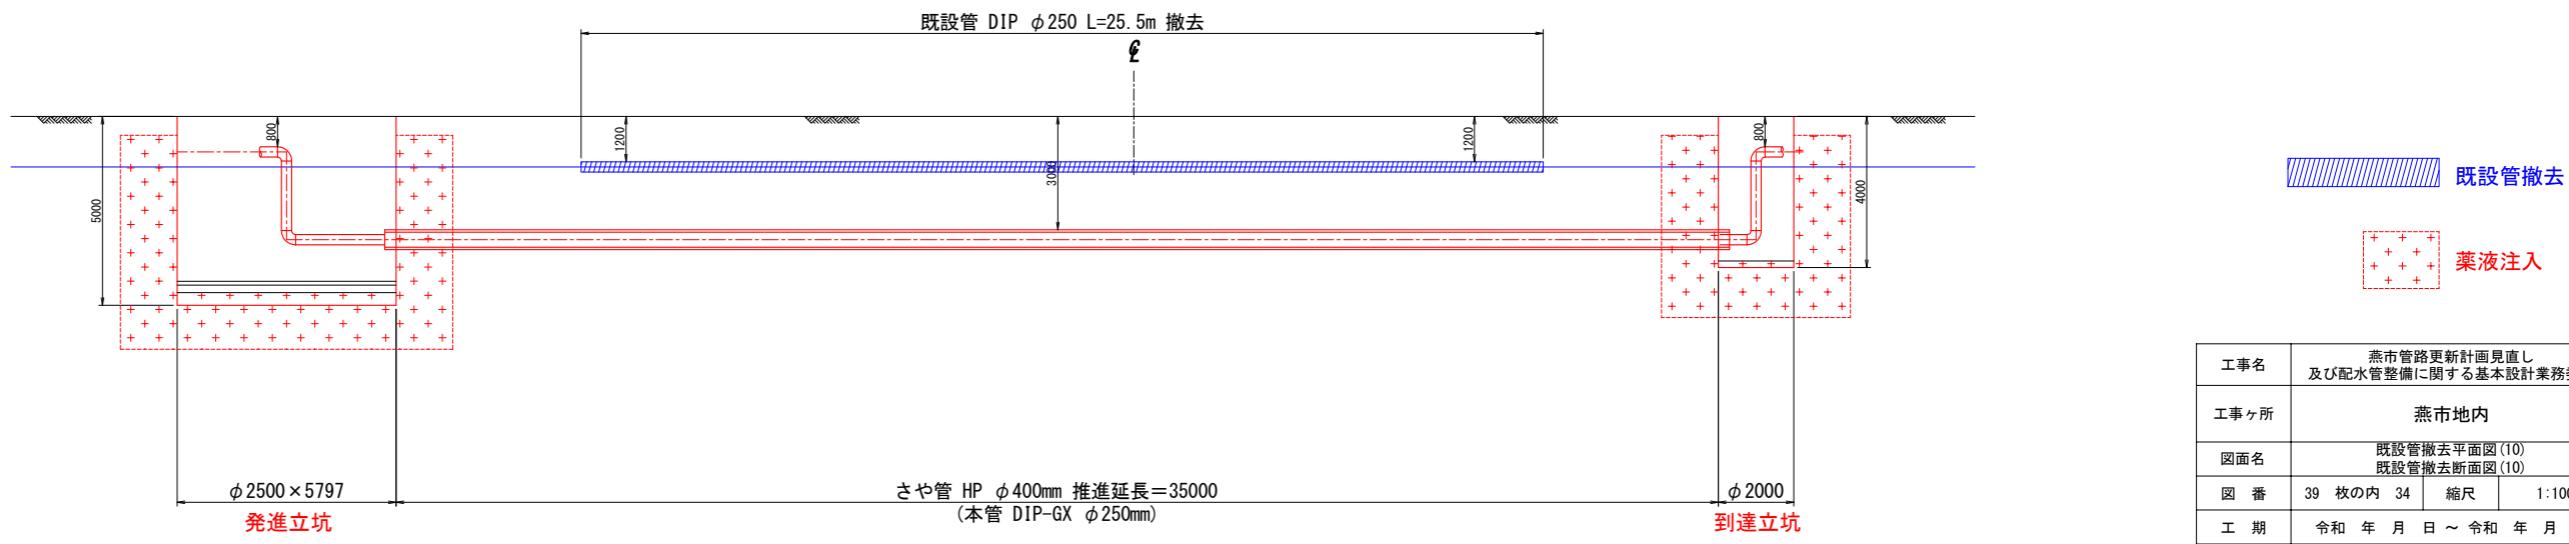

工事名	燕市管路更新計画見直し 及び配水管整備に関する基本設計業務委託		
工事ヶ所	燕市地内		
図面名	既設管撤去平面図(10) 既設管撤去断面図(10)		
図 番	39 枚の内 34	縮 尺	1:100
工 期	令和 年 月 日	～	令和 年 月 日
施工者			
台帳対象番号	G	W	
令和 年 月 日			燕・渋谷総合事務組合水道局

道路種別平面図(1) S=1:5000

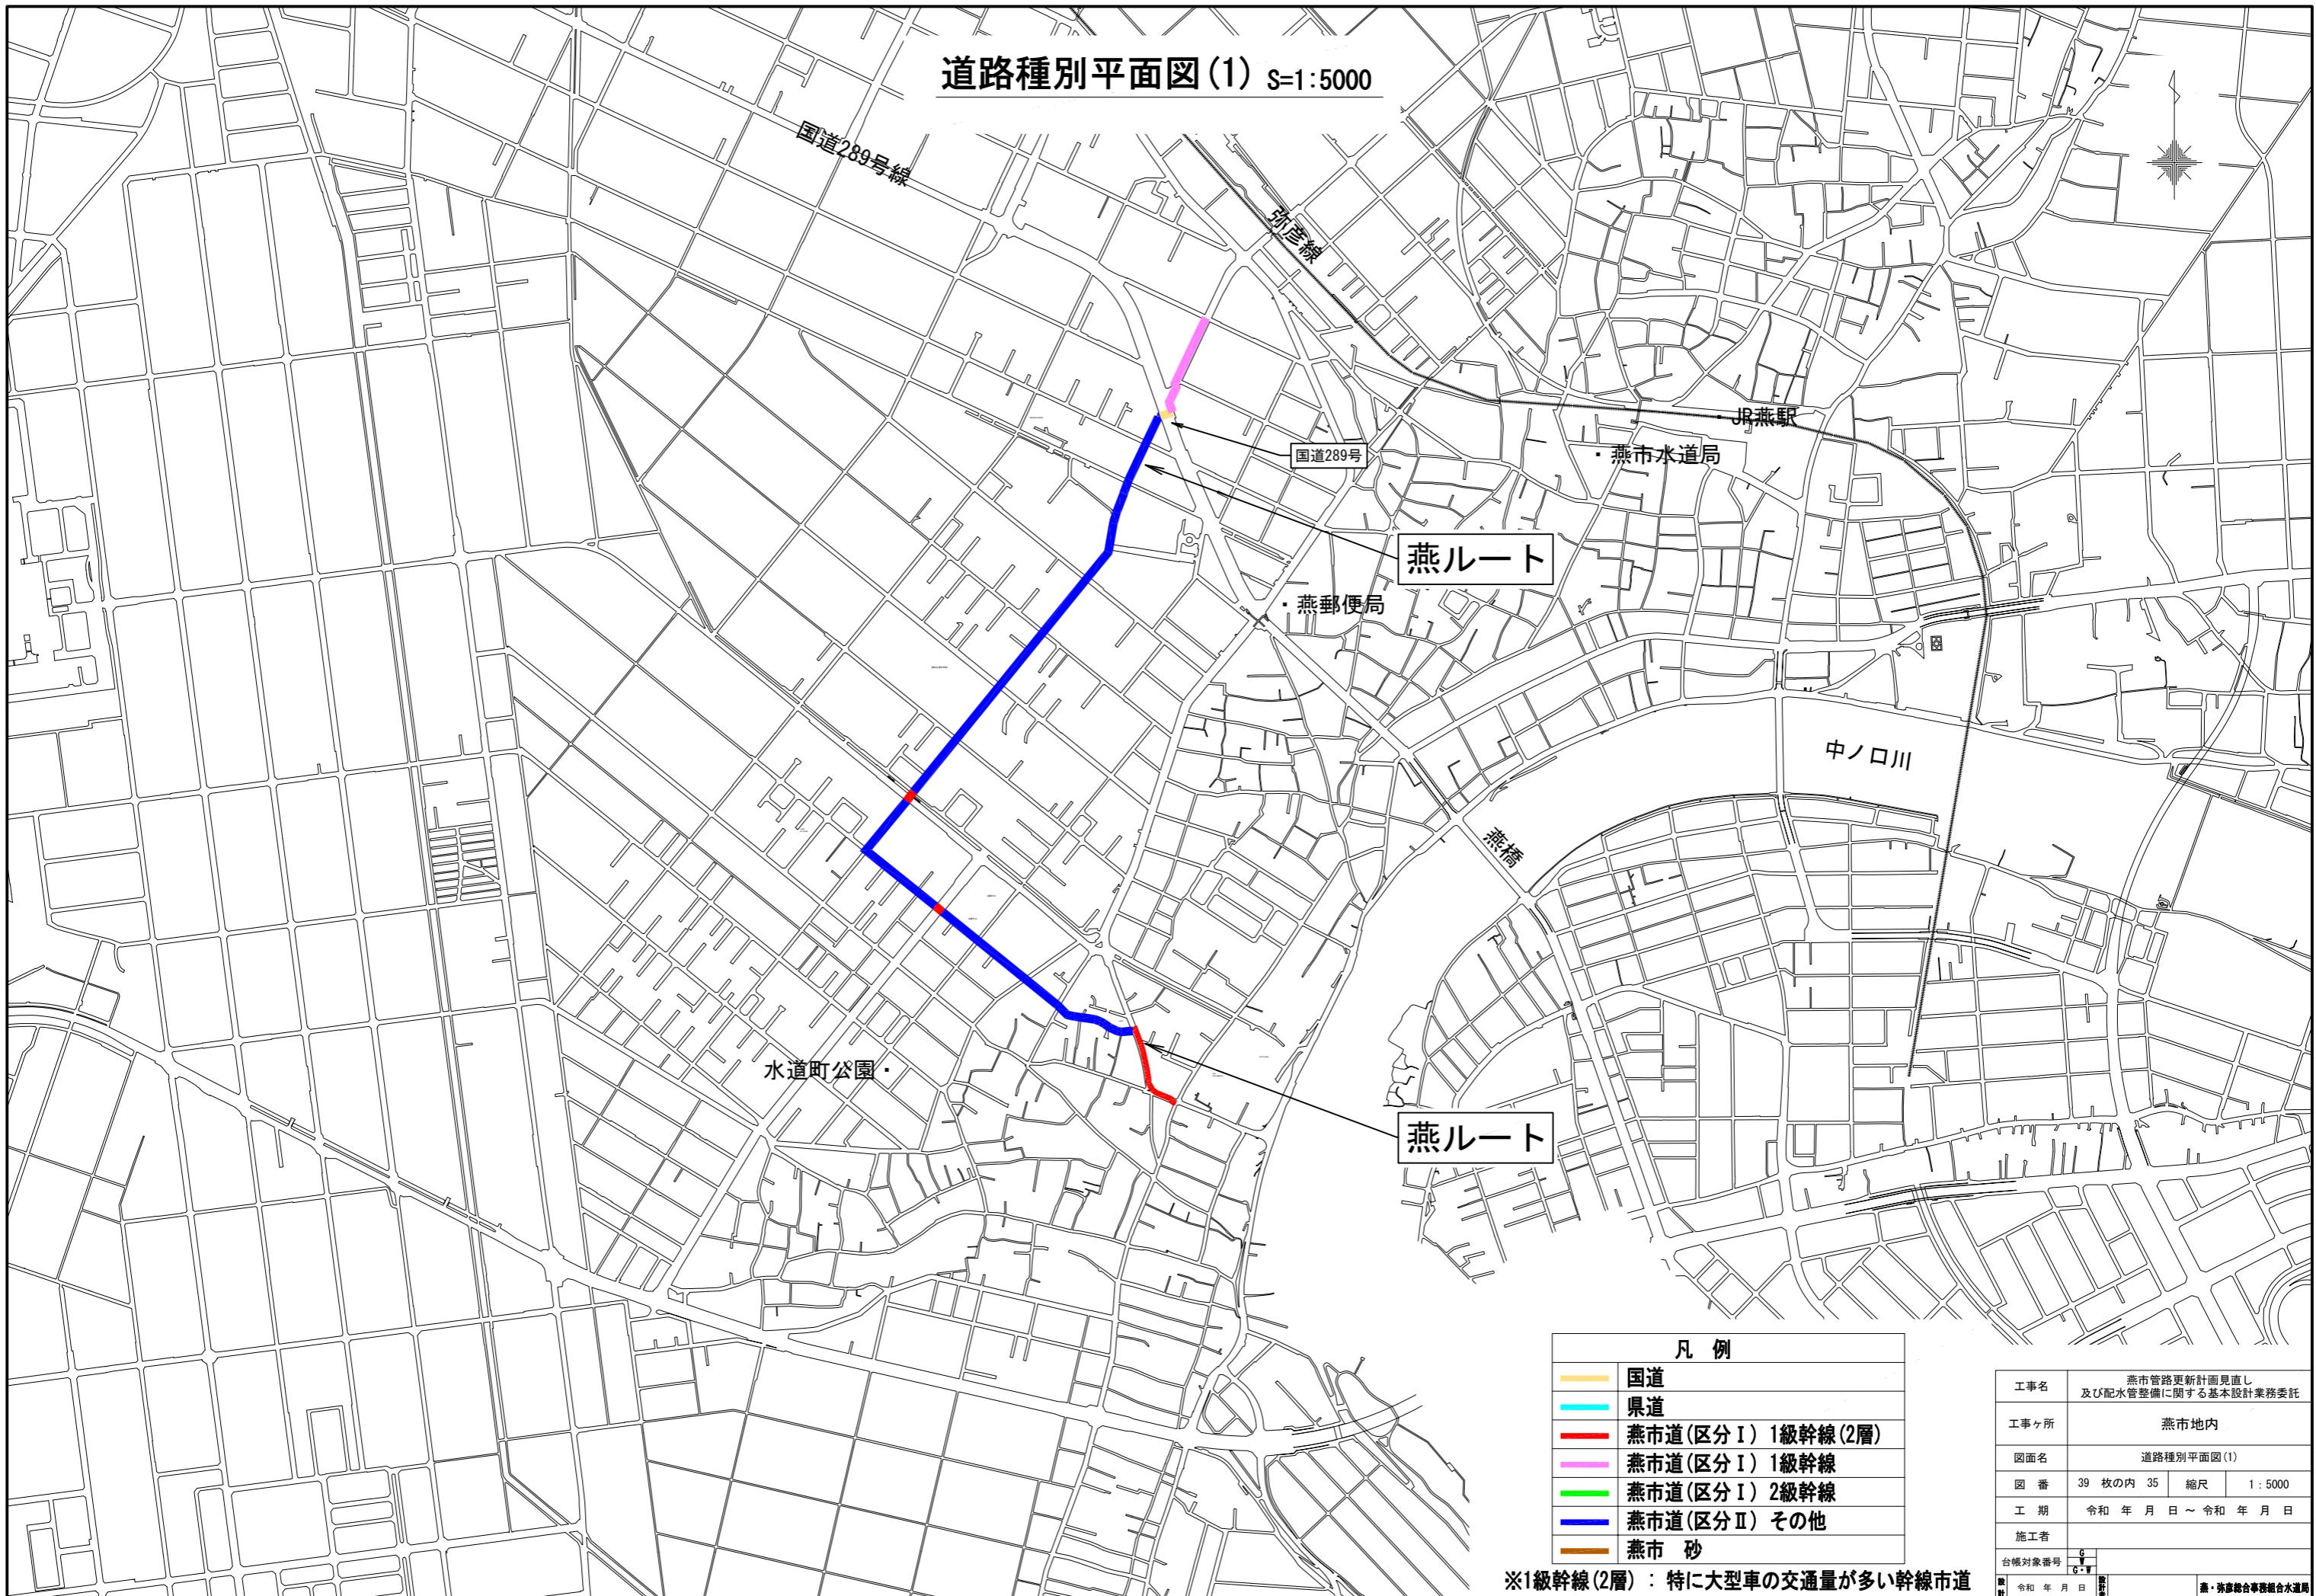

道路種別平面図(2) S=1:5000

弥彦線

弥彦線

県道29号線（主要地方道吉田弥彦線）

・燕市吉田産業会館

吉田ルート

吉田送配水場

県道374号線（五千石巻新潟線）

・西太田神社



凡 例	
■	国道
■	県道
■	燕市道(区分 I) 1級幹線(2層)
■	燕市道(区分 I) 1級幹線
■	燕市道(区分 I) 2級幹線
■	燕市道(区分 II) その他
■	燕市 砂
■	場内 As

*1級幹線(2層)：特に大型車の交通量が多い幹線市道

工事名	燕市管路更新計画見直し 及び配水管整備に関する基本設計業務委託		
工事ヶ所	燕市地内		
図面名	道路種別平面図(2)		
図 番	39 枚の内 36	縮 尺	1 : 5000
工 期	令和 年 月 日	～ 令和 年 月 日	
施工者			
台帳対象番号	G	G-W	
令和 年 月 日			
			燕・弥彦総合事務組合道道局

道路種別平面図(3) S=1:5000

弥彦送水場 □

吉田ルート

国道116号

県道250号線(月潟吉田線)

国道116号

弥彦線

弥彦線

・燕市吉田産業会館

県道29号線(主要地方道吉田弥彦線)


※1級幹線(2層)：特に大型車の交通量が多い幹線市道

凡 例	
■	国道
■	県道
■	燕市道(区分 I) 1級幹線(2層)
■	燕市道(区分 I) 1級幹線
■	燕市道(区分 I) 2級幹線
■	燕市道(区分 II) その他
■	燕市 砂

工事名	燕市管路更新計画見直し 及び配水管整備に関する基本設計業務委託		
工事ヶ所	燕市地内		
図面名	道路種別平面図(3)		
図 番	39 枚の内 37	縮 尺	1 : 5000
工 期	令和 年 月 日	～	令和 年 月 日
施工者			
台帳対象番号	G	G-W	
令和 年 月 日	新規	新規	
			燕・弥彦総合事務組合水道局


道路復旧標準図 (1) S=1:20

国道舗装
N5(90%)
国道289号線

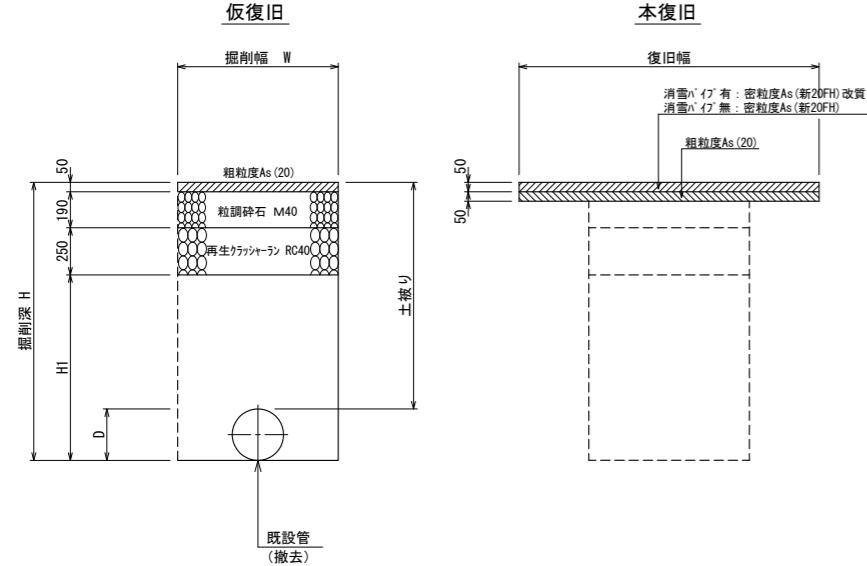


寸法表						
管種	掘削幅W	D	土被り	掘削深H	H1	備考
DIPφ350	950	370	1200	1570	1080	軽量鋼矢板建込

国道舗装
N5(75%)
国道116号線

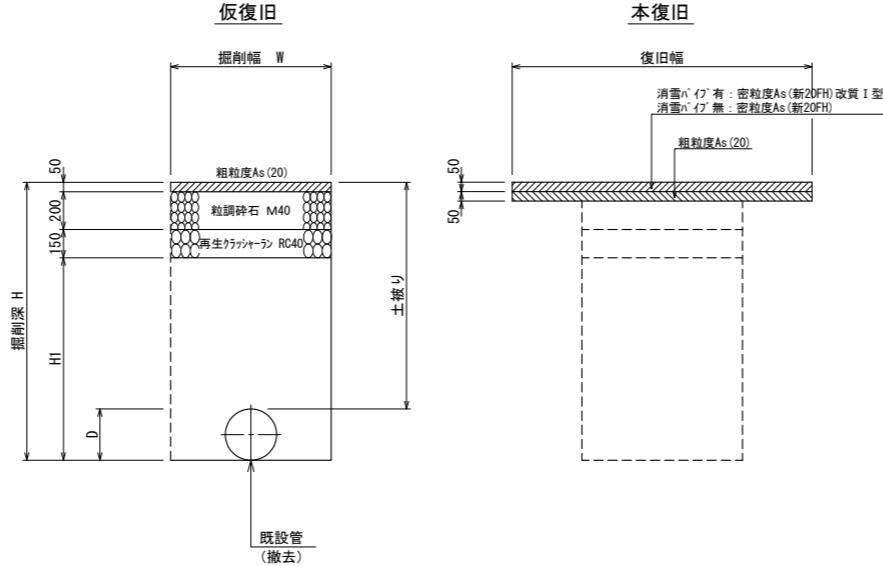


寸法表						
管種	掘削幅W	D	土被り	掘削深H	H1	備考
DIPφ250	800	270	1200	1470	1070	

県道舗装
N5(75%)
県道29号線、県道250号線、県道374号線

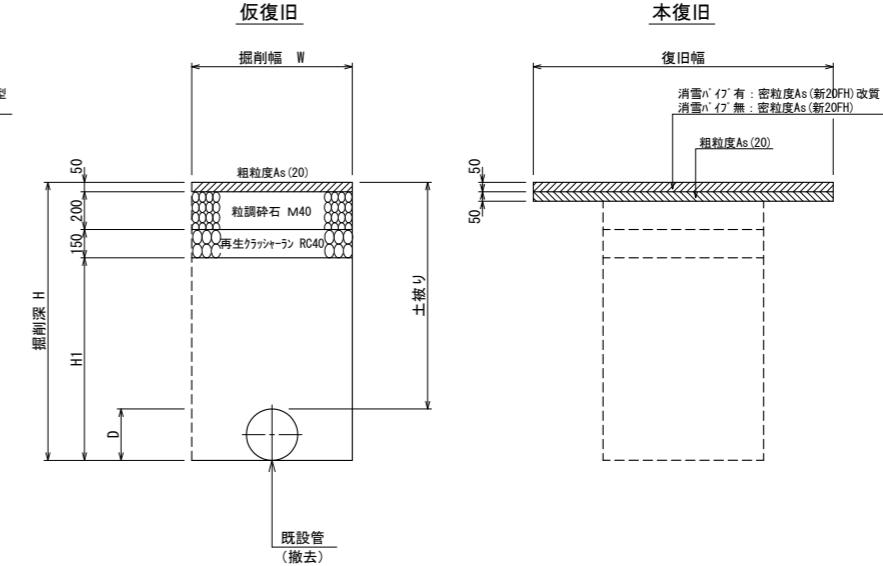


寸法表						
管種	掘削幅W	D	土被り	掘削深H	H1	備考
DIPφ300	900	320	1200	1520	1120	軽量鋼矢板建込
DIPφ350	950	370	1200	1570	1170	軽量鋼矢板建込
DIPφ500	1100	530	1200	1730	1330	軽量鋼矢板建込

燕市道:区分I
1級幹線市道:2層
(特に大型車の交通量が多い幹線市道に適用)

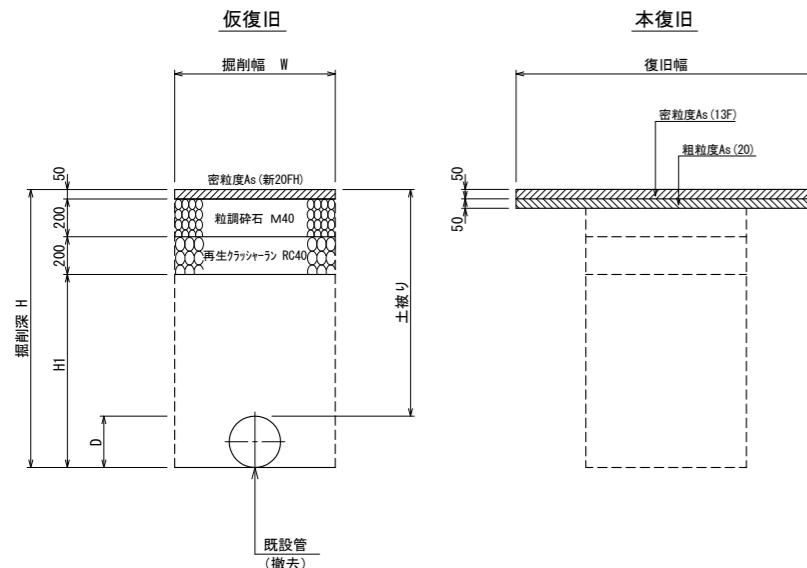


寸法表						
管種	掘削幅W	D	土被り	掘削深H	H1	備考
SPφ300	900	320	1200	1520	1070	軽量鋼矢板建込

燕市道:区分I
1・2級幹線市道

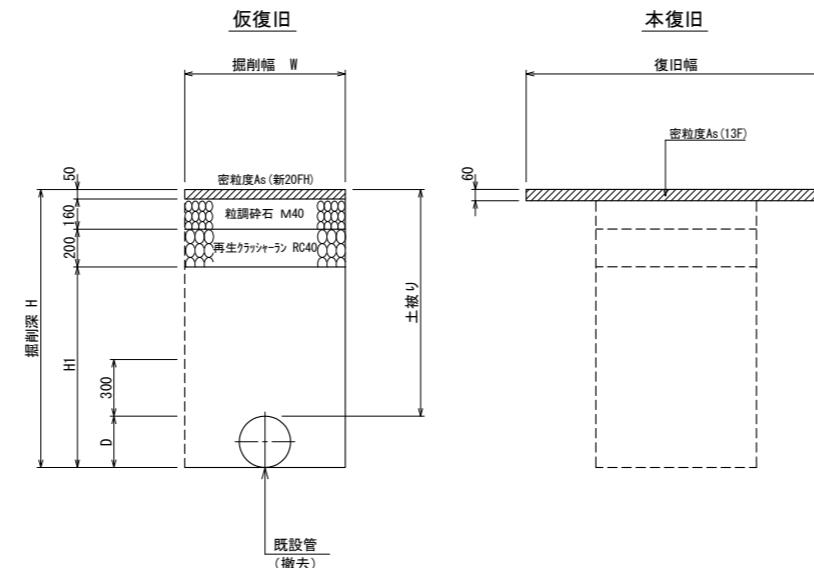

寸法表						
管種	掘削幅W	D	土被り	掘削深H	H1	備考
SPφ300	900	320	1200	1520	1110	軽量鋼矢板建込
DIPφ500	1100	530	1200	1730	1320	軽量鋼矢板建込

燕市道:区分II
交通量の少ない市道

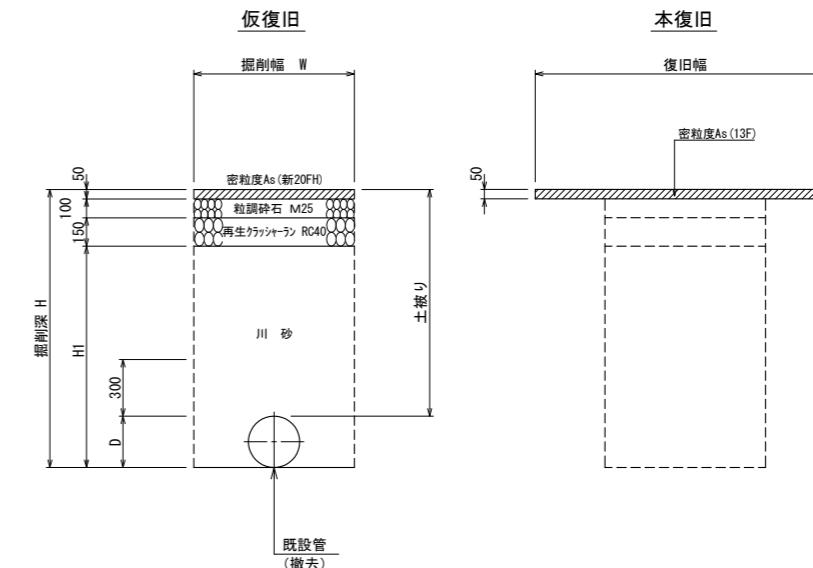


寸法表						
管種	掘削幅W	D	土被り	掘削深H	H1	備考
DIPφ350	950	370	1200	1570	1270	軽量鋼矢板建込

工事名	燕市管路更新計画見直し 及び配水管整備に関する基本設計業務委託		
工事ヶ所	燕市 筥ヶ島 地内		

図面名	道路復旧標準図 (1)		
図番	39 枚の内 38	縮尺	図示
工期	令和 年 月 日	～	令和 年 月 日
施工者			
台帳対象番号	G-W		
令和 年 月 日	令和 年 月 日	令和 年 月 日	令和 年 月 日
燕・弥生総合事務組合水道局			

道路復旧標準図 (2) S=1:20


場内 A s

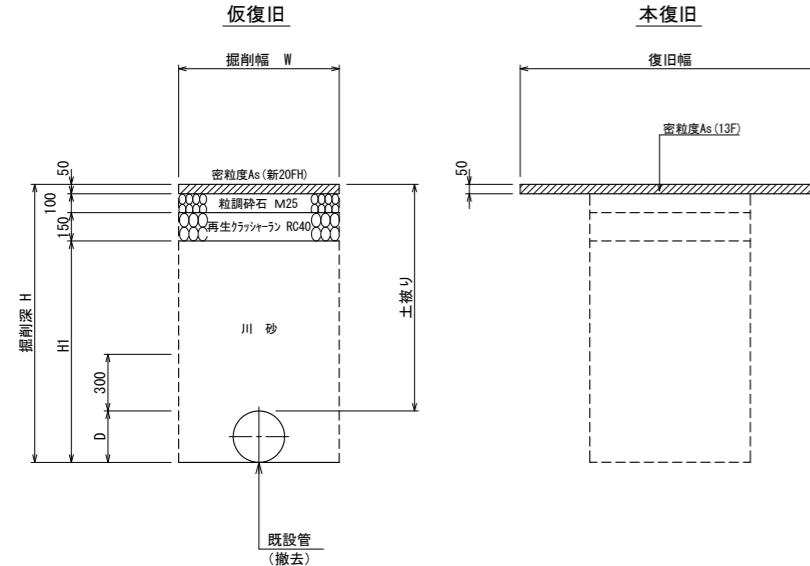


寸法表

管種	掘削幅W	D	土被り	掘削深H	H1	備考
DIPφ500	1100	530	1200	1730	1430	軽量鋼矢板建込

本復旧

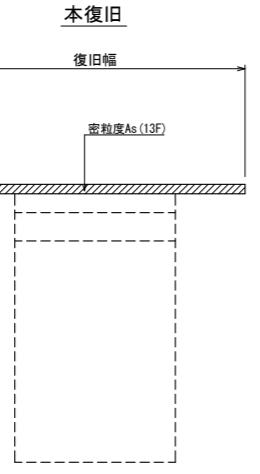

燕市 砂

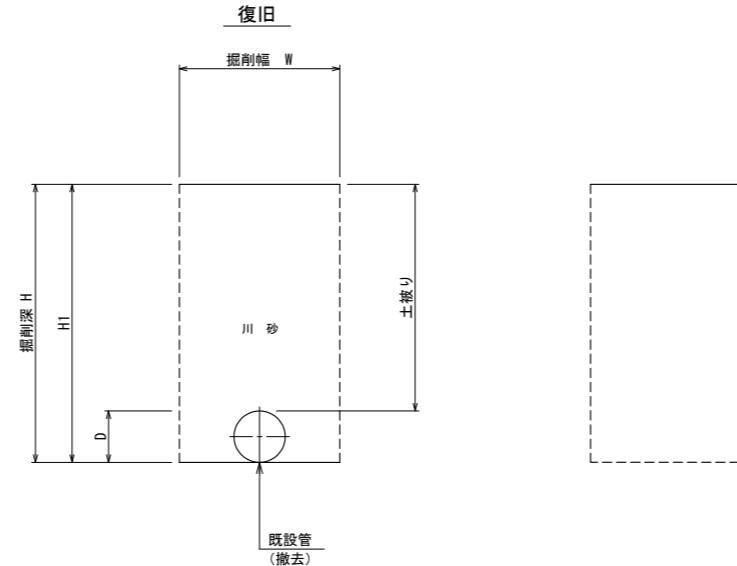


寸法表

管種	掘削幅W	D	土被り	掘削深H	H1	備考
DIPφ500	1100	530	1200	1730	1730	軽量鋼矢板建込

軽量鋼矢板建込工

1段 梁

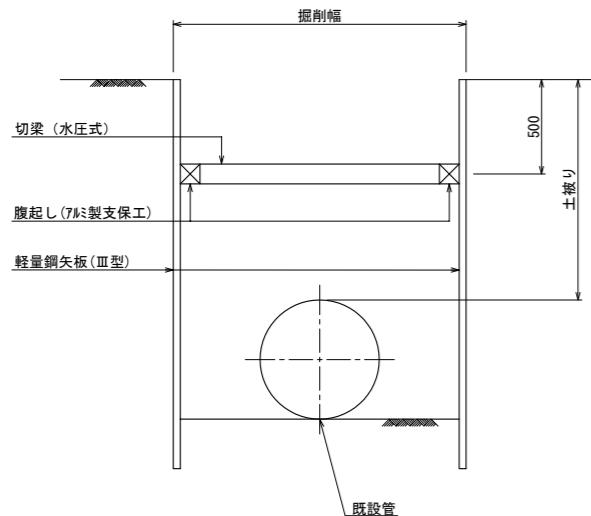

工事名	燕市管路更新計画見直し 及び配水管整備に関する基本設計業務委託		
工事ヶ所	燕市 筥ヶ島 地内		
図面名	道路復旧標準図 (2)・軽量鋼矢板建込工		
図番	39 枚の内 39	縮尺	図示
工期	令和 年 月 日	～	令和 年 月 日
施工者			
台帳対象番号	G-W		
令和 年 月 日	令和 年 月 日	令和 年 月 日	令和 年 月 日
			燕・筑摩総合事務組合水道局